
<u>平面図</u> S=1/ 250 ( 岡 1工区★) パネル+平張り 表面被覆工 パネルエ (FRPM板ライトニング工法同等品) 〒周リコンクリート(r/150) 現株主祭工 A=63.4a2 平均リコンクリート(r/150) 平均リコンクリート(r/150) 本書館(アンフリート(r/150) 本書館(r/150) 本書館(r/15 表面被選工 パネルエ (FRPW版ライニング工法同等品) 機矩工 接重工 (機轄グリッド接着工法同等品) 機面、旅新開機6 mm2、 #石野陽10mm × 50mmタイプ 上で2.0mm 新面修復工を10.7mm2、 #石野陽20mm × 50mmタイプ 上で2.0mm 平張りコンクリート(t=150)、高密度ポリエチレン管(ダブル,呼び径900)、砕石基礎(RC-40) L=63.3m 平張りコンクリート(t=150) (埋設型枠使用) 水路橋区間L=22.0m 鋼製水路L=19.1m 補修済水路L=7.0 L=14.85m 既設塗装に有害物質含有 水路フタとタラップの要望あり 9号止壁コンクリート N=1箇所 10号止壁コンクリート N=1箇所 撤去要望あり 11号止壁コンクリート N=1箇所 12号止壁コンクリート N=1箇所 修繕要望あり 8号止壁コンクリート N=1箇所 2号止壁コンクリート :1箇所 3号止壁コンクリート N=1箇所 6号止壁コンクリート N=1箇所 7号止壁コンクリート N=1箇所 5号止壁コンクリート N=1箇所 4号止壁コンクリート N=1箇所 工事名 R7馬耕 長寿命化 美馬南岸2 用水路補修工 路線名等 美馬南岸2地区 工事個所 美馬郡つるぎ町貞光岡 図面名 平面 図 縮尺 1:250 図面番号 会社名 事業者名 徳島県西部総合県民局農林水産部 美馬庁舎


### 構 造 図 (1)

( 岡 1工区 )

高密度ポリエチレン管 S=1:30

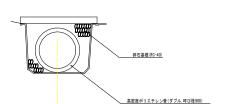


表面被覆工 パネルエ(FRPM板ライニング工法同等品) S=1:20

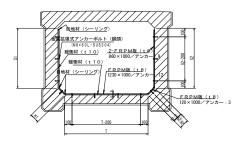


- 【注 起】
  1. 施工はFRPM版(t 8)ライニングOP2工法とする。
  2. 機関材(t 10)は以下の選りとする。
   10 00 x 10 00

平張りコンクリート S=1:30

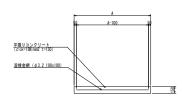


補修工 接着工(繊維グリッド接着工法同等品) S=1:20

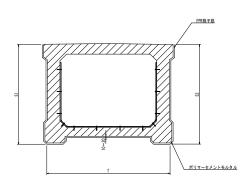


- 注 記 ]
   水路型が河岸と接して施工が困難な箇所には施さない。
   側面51及び2には、筋断面積1.5 cm2、格子間隔100m×100mp4イブの機能グリッドを使用。
   底板背面1には、筋断面積1.3 cm2、格子間隔50m×50mp4イブの機能グリッドを使用。

断面修復工

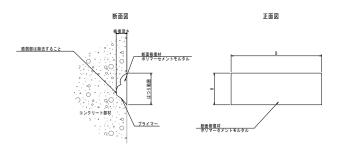

鉄筋露出部、遊離石灰、欠損・損傷部に施す。


床版コンクリート

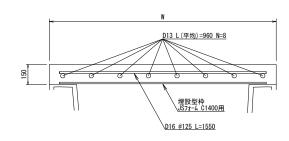

工事名	R7馬耕 長寿命(	比 美馬南岸 2	2 用水路補修工	
路線名等	美馬南岸 2 地区			
工事個所	美馬郡つるぎ町貞光岡			
図面名	構造図 (1)			
縮尺	図示	図面番号	2 / 10	
会社名				
事業者名	德島県西部総合県	<b>尼馬農林水産</b>	部 美馬庁会	

## 変状展開図 (3) <sub>S=1:20</sub>

( 岡1工区 )

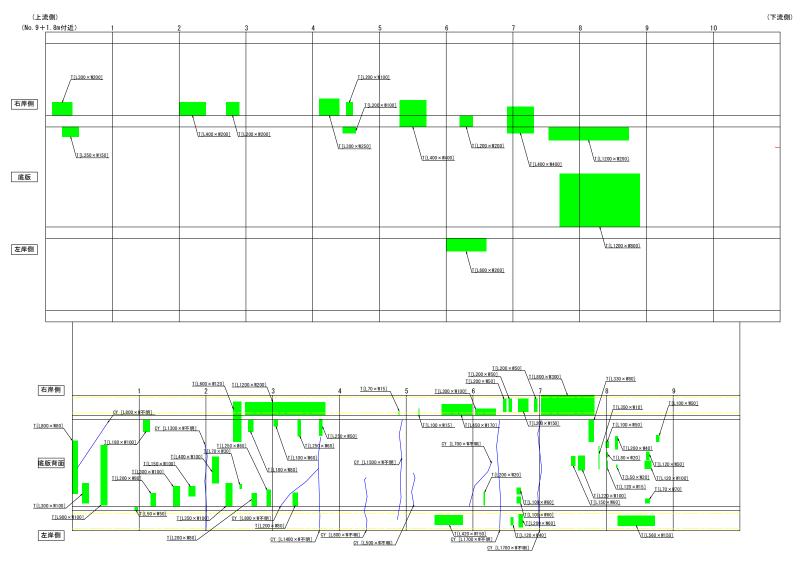


[凡例]	単位:mm		
	ひび割れ(C) 1.0~2.0mm未満		鉄筋露出(T)
	ひび割れ(C) 2.0mm以上		目地劣化(MR)
	遊離石灰を伴うひび割れ(CY)		欠損・損傷 (K)

工事名	R7馬耕 長寿命(	比 美馬南岸 2	用水路補修工
路線名等	美馬南岸 2 地区		
工事個所	美馬郡つるぎ町	貞光岡	
図面名	変状展開図 (3)		
縮尺	S=1:20	図面番号	3 / 10
会社名			
事業者名	徳島県西部総合県	民局農林水産部	美馬庁舎

### <u>変状展開図</u>(4) <sub>S=1:20</sub> ( 岡1工区 ) (上流側) (No.9+12.8m付近) 10 MR[L1020×W25] 右岸側 C[L400×W3.0] T[L500×W150] C[L1300×W3.0] 底版 C[L2500 × W3. 0] K[L1200×W1200×H150] T[L160×W100] T[L 700 × W600] 左岸側 K[L1300×W1500×H150] T[L1000×W350] T[L900×W300] T[L600×W200] MR[L1020×W15] (下流側) 17 18 右岸側 T[\_100×W170] [L550×W150] C[L1800 × W3. 0] T[L200 × W50] 底版 C[L1700 × 117.0] T[L270×W10] T[L1100 × W500] T[L1800×W700] 左岸側 T[L170×W100] 工事名 R7馬耕 長寿命化 美馬南岸2 用水路補修工 路線名等 美馬南岸2地区 工事個所 美馬郡つるぎ町貞光岡 [凡例] 単位:mm 図面名 ひび割れ(C) 1.0~2.0mm未満 鉄筋露出(T) 縮尺 S=1:20 図面番号 4 / 10 ひび割れ(C) 2.0mm以上 目地劣化(MR) 遊離石灰を伴うひび割れ(CY) 欠損・損傷(K) 会社名 事業者名 德島県西部総合県民局農林水産部 美馬庁舎

# <u>変状展開図</u>(5) <sub>S=1:20</sub>

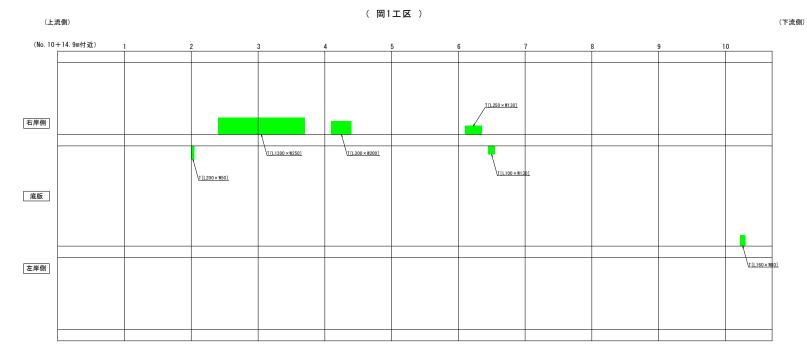


[凡例]	単位:mm	
	ひび割れ(C) 1.0~2.0mm未満	鉄筋露出(T)
	ひび割れ(C) 2.0mm以上	目地劣化 (MR)
	遊離石灰を伴うひび割れ(CY)	欠損・損傷 (K)


	工事名	R7馬耕 長寿命(	美馬南岸:	2 月	水路	補修工
1	路線名等 美馬南岸2地区					
E	工事個所	養馬郡つるぎ町貞光間 変技展開図 (5) S=1:20 図面番号 5 / 10				
Γ	図面名					
ſ	縮尺					10
ſ	会社名					
ſ	事業者名	德島県西部総合県	民局農林水産	部	美馬卢	舎

(岡1工区)

### 水路区間

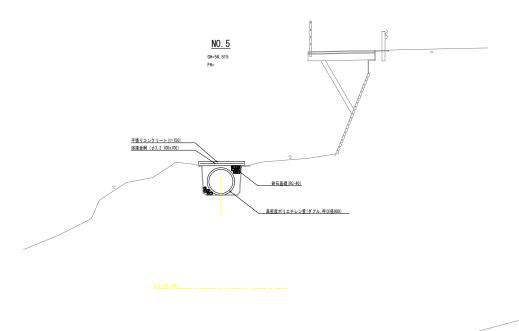


### 水路橋区間

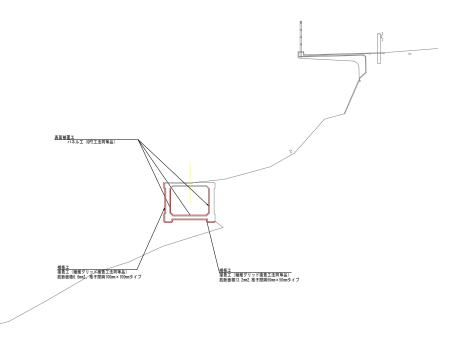


工事名	R 7馬耕 長寿命化	美馬南岸 2	2 用力	k路ŧ	≰修工₹
路線名等	美馬南岸 2 地区				
工事個所	美馬郡つるぎ町貞光岡				
図面名	標準断面図				
縮尺	1/ 50	図面番号	6	/	10
会社名					
事業者名	德島県西部総合県民局農林水産部 美馬庁舎				



(岡1工区)

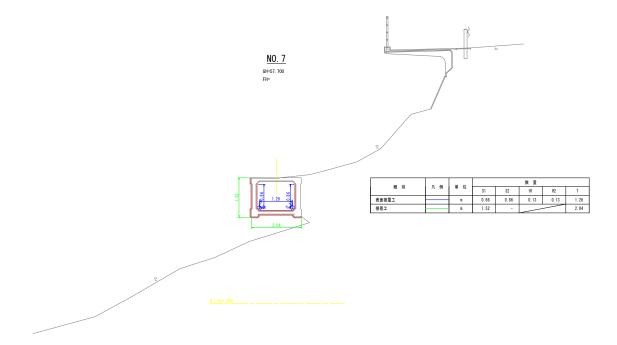


工事名	R7馬耕 長寿命(	. 美馬南岸:	2 用水路補修工	
路線名等	美馬南岸 2 地区 美馬郡つるぎ町貞光岡			
工事個所				
図面名	横断図 (2)			
縮尺	1/ 50	図面番号	7 / 10	
会社名				
事業者名	德島県西部総合県	民局農林水産	部 美馬庁舎	

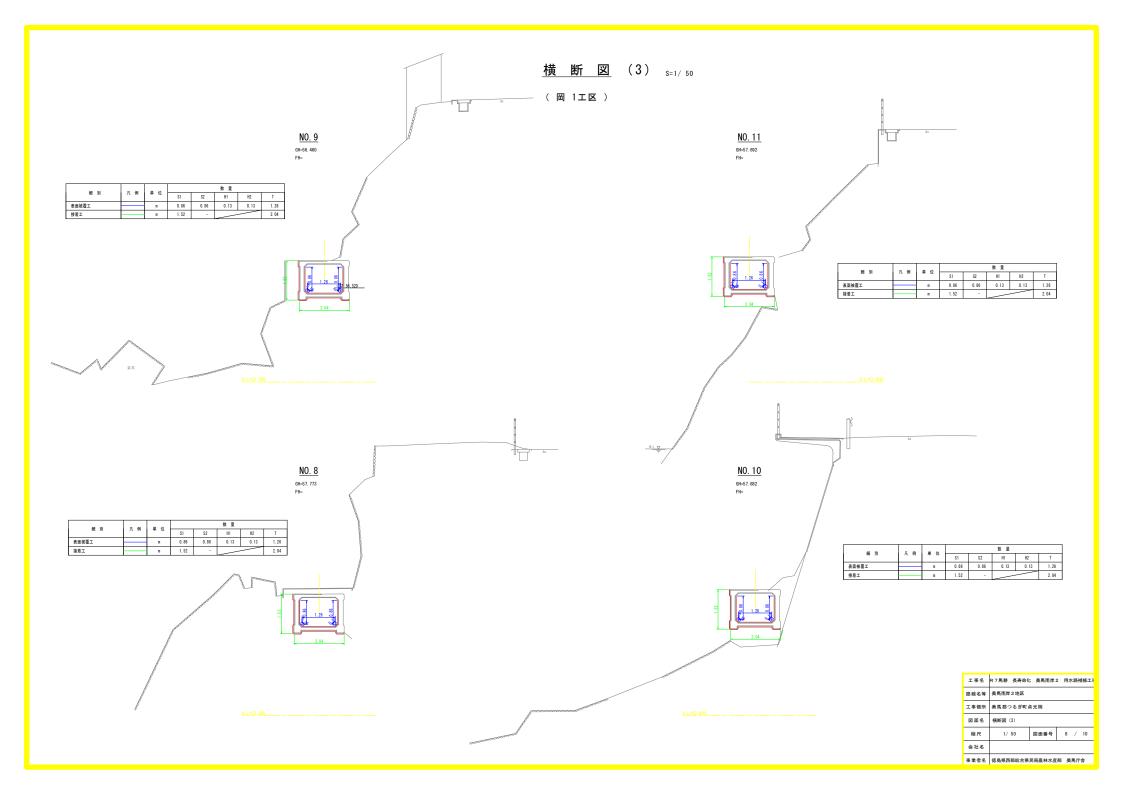


**縦断図** V=1/ 50 H=1/ 250

(岡1工区)

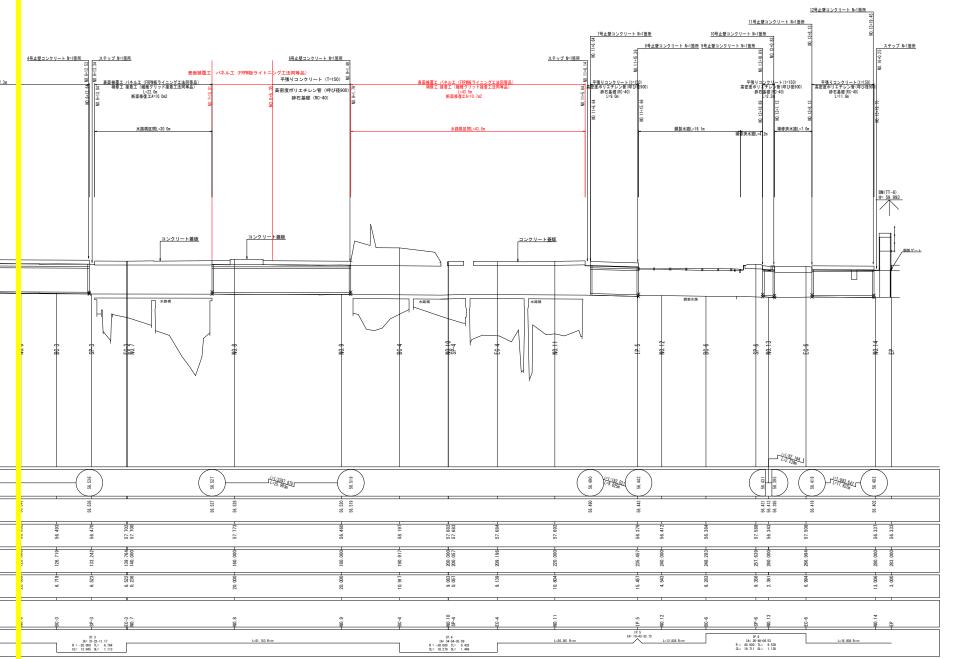

工事名	R7馬耕 長寿命(	: 美馬南岸 2	用水路補修工	
路線名等	美馬南岸 2 地区			
工事個所	美馬郡つるぎ町貞光岡 縦断図			
図面名				
縮尺	V=1/50 V=1/250 図面番号 9 / 10			
会社名				
事業者名	<b>结岛星西部约会星星层基林水瓷部 美国疗金</b>			

#### <u>施工計画図</u> s=1:500

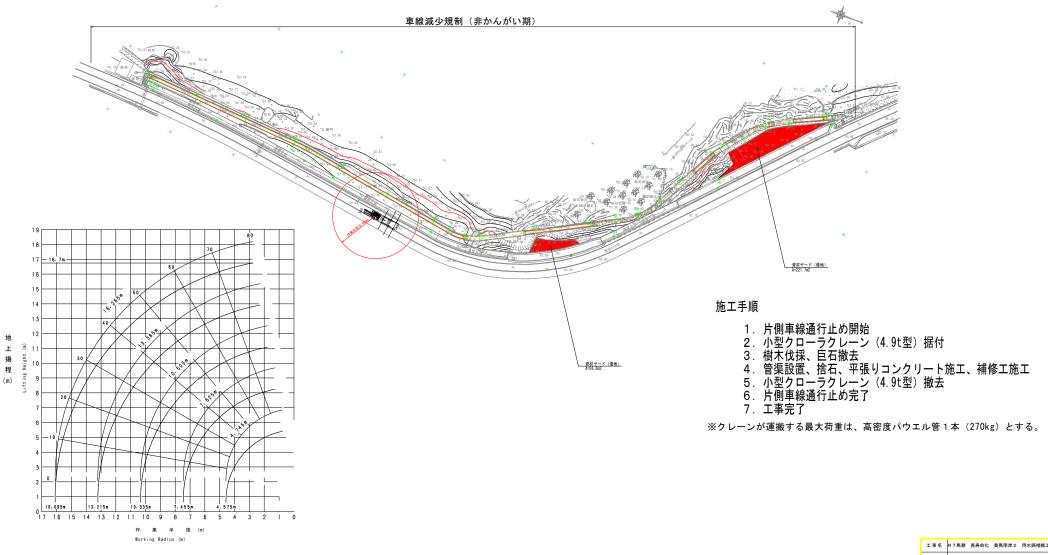

工事名	R7馬耕 長寿命(	美馬南岸:	2 用水路補修工		
路線名等	美馬南岸 2 地区				
工事個所	美馬郡つるぎ町貞光間 施工計画図 図示 図面番号 10 / 10				
図面名					
縮尺					
会社名					
事業者名	徳島県西部総合県	德島県西部総合県民局農林水産部 美馬庁舎			